




縦 断 図 SV=1/100 SH=1/500

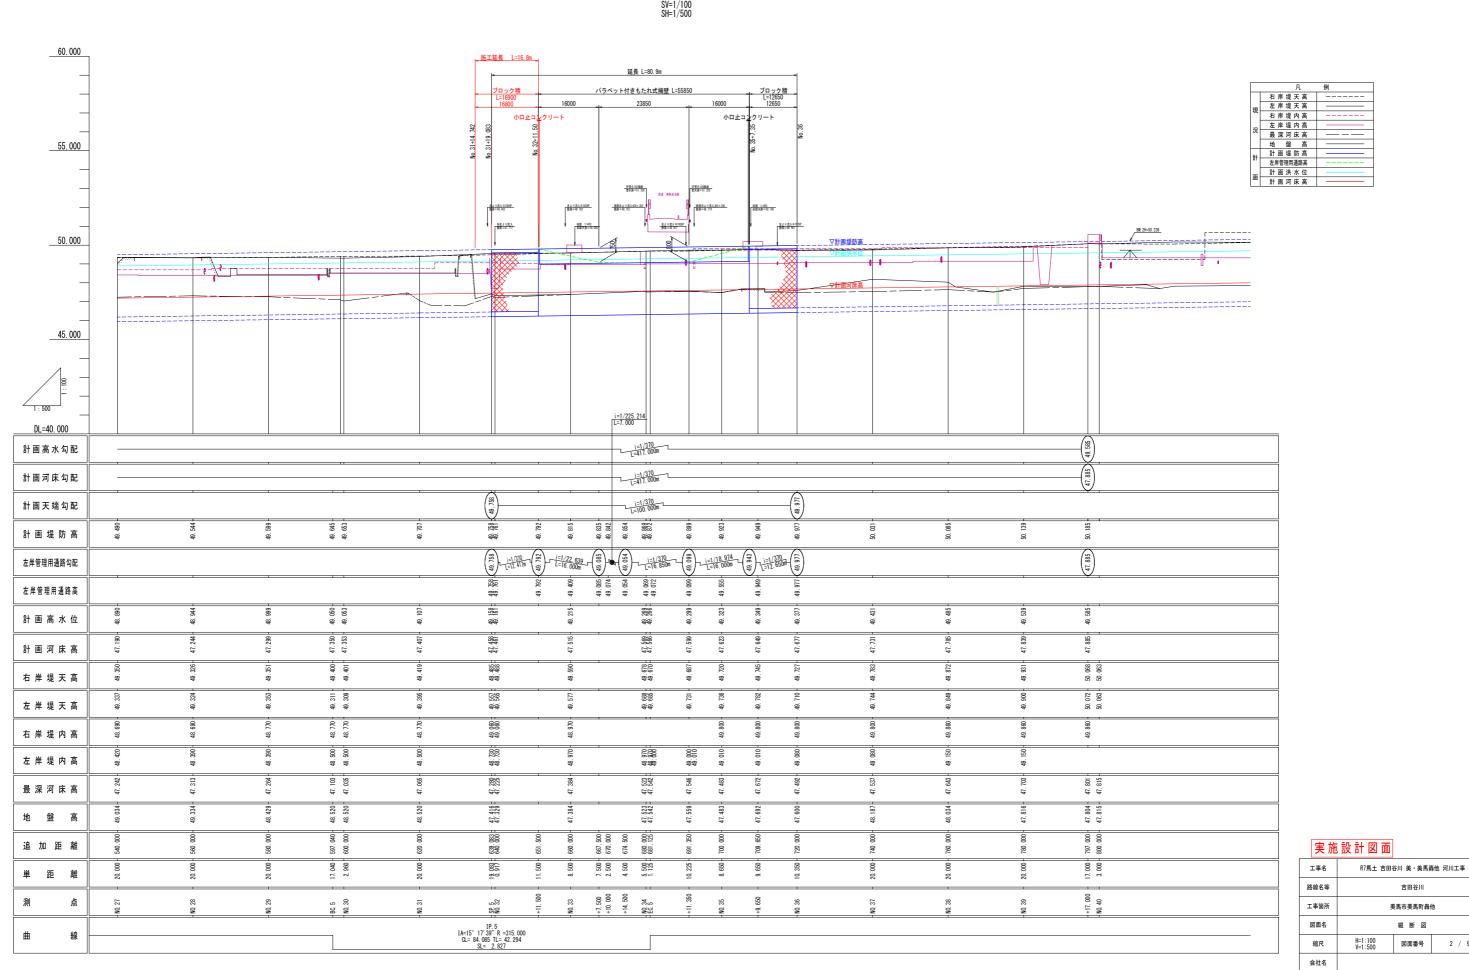


2 / 9

徳島県西部総合県民局県土整備部<美馬>

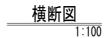

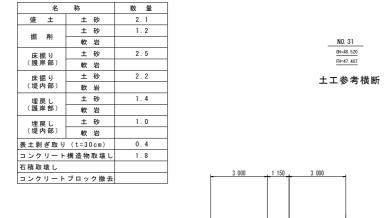


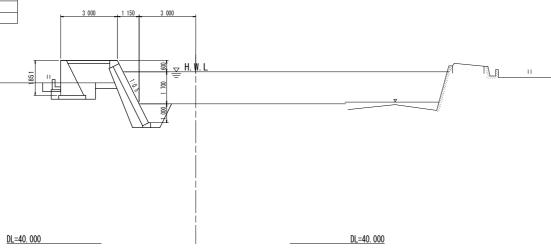


NO. 32 GH=47. 329 FH=47. 461

河川土工		
掘削	陸上	1.5
盛土	4. Om≧W	2.7
作業土工 庆掘		4.5
MIII	土砂 W<1.0m	1.1
埋戻し		

埋戻し 1.0m(W≦4.0m 1.1 4.0m≧W -

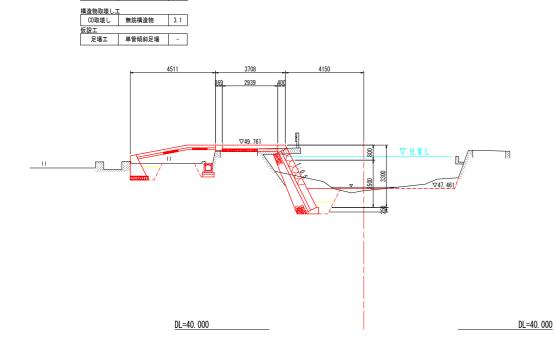

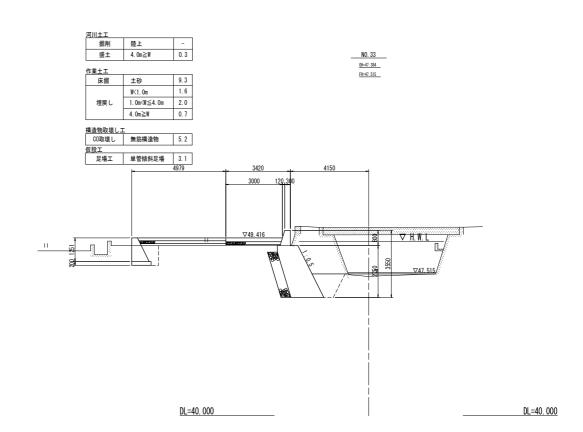


### 宝 施 設 計 図 面

美施	設計凶田		
工事名	R7馬土 吉田谷川 美・美馬轟他 河川工事		
路線名等	吉田谷川		
工事箇所	美馬市美馬町轟他		
図面名	横断図		
縮尺	1:100 図面番号 3 / 9		
会社名			
事業者名	徳島県西部総合県民局県土整備部<美馬>		

### ブロック積展開図


## \_もたれ式擁壁展開図(川表側)

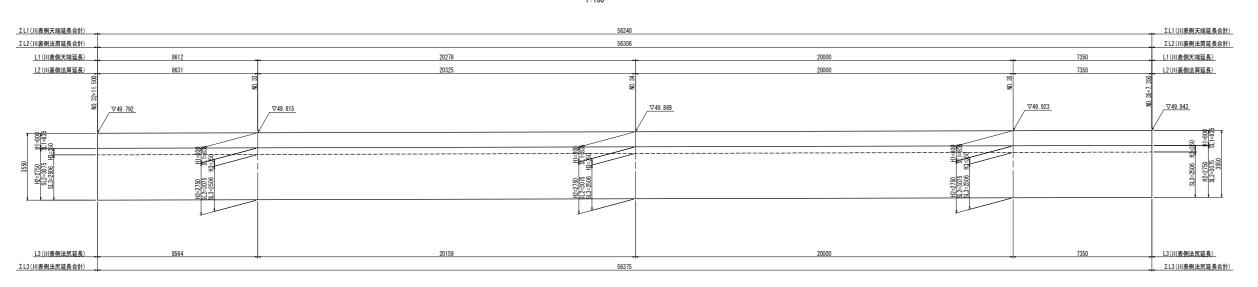





<u>DL=40.000</u> \_\_\_\_\_\_

#### <u>ブロック積展開図</u> 1:100

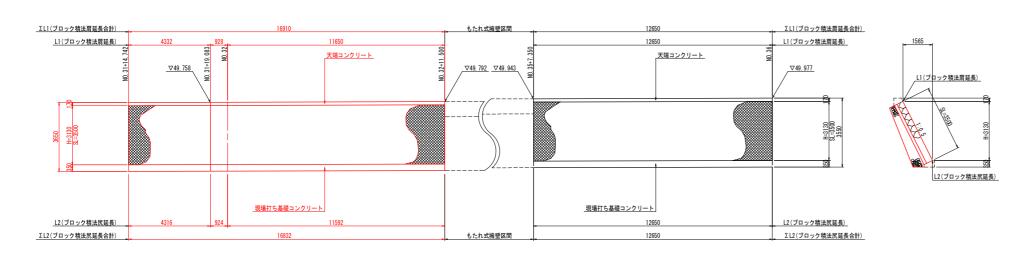


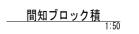

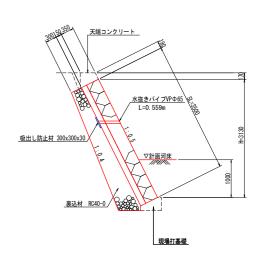

		数 量	
H (mm)	SL (mm)	ブロック積(m2)	裹込材 (m2)
3300	3500	3. 50	1.55

DL=40. 000

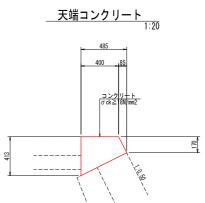

 天蝋コンクリート
 10.0m当

 名 称 規格 単位 数 量

 コンクリート σck≥18N/mm2 m3 1.3

 型 枠 一般型枠 m2 6.0

 目 地 材 t=10 m2 0.1


DL=40. 000


現場打基礎			10.0m当り
名 称	規 格	単位	数 量
コンクリート	σck≧18N/mm2	m3	1.4
型 枠	一般型枠	m2	4. 8
基面整正		m2	5. 5
目地材	t=10	m2	0.1

#### 実施設計図面

夫 旭 故 訂 凶 山			
工事名	R7馬土 吉田谷川 美・美馬轟他 河川工事		
路線名等	吉田谷川		
工事箇所	美馬市美馬町轟他		
図面名	ブロック積展開図		
縮尺	図示	図面番号	4 / 8
会社名			
事業者名	徳島県西部総	合県民局県土整	-備部<美馬>

### <u>擁壁展開図</u> SV=1/50 SH=1/250

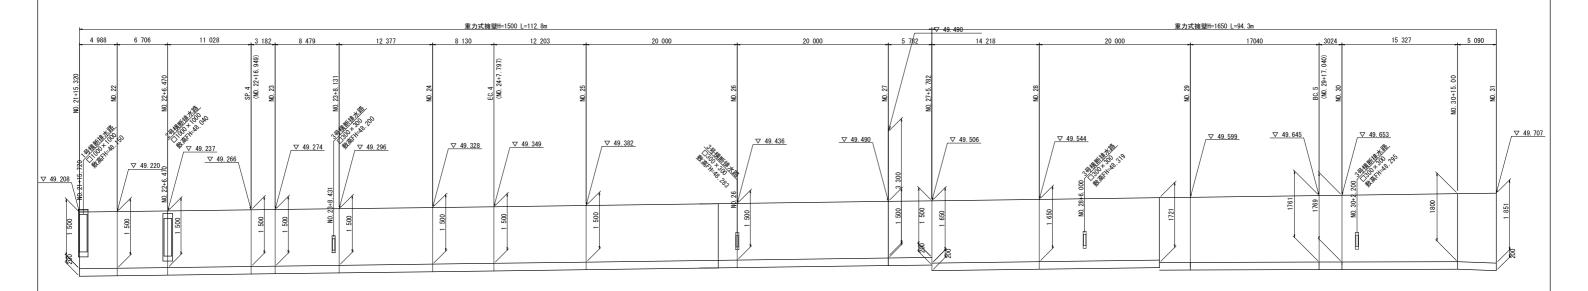


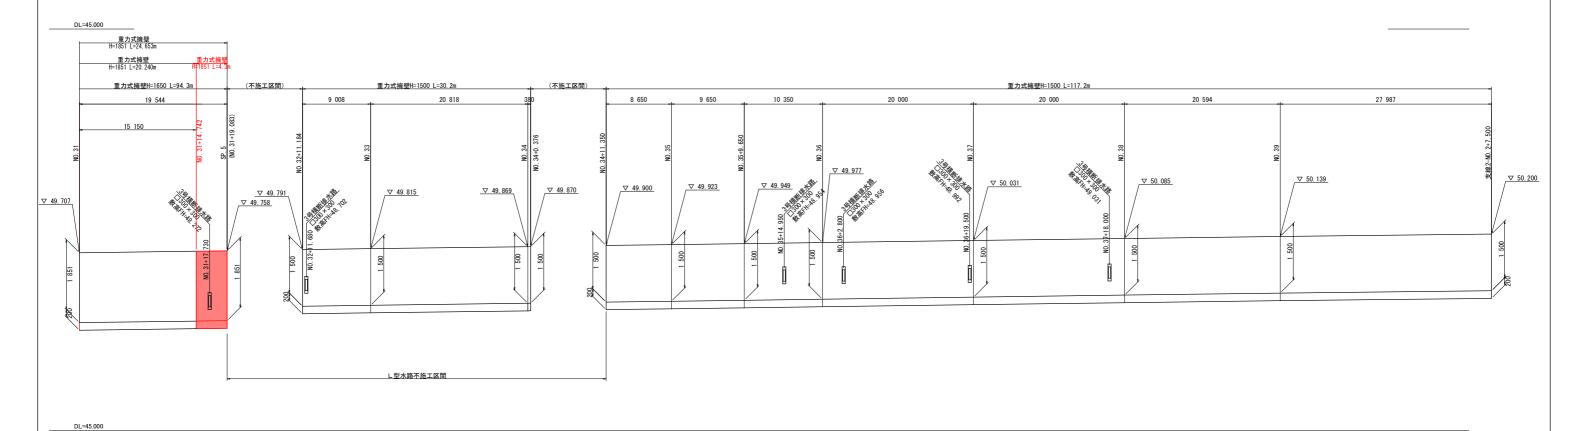

### 実施設計図面

工事名	R7馬土 吉田谷川 美・美馬轟他 河川工事		
路線名等	吉田谷川		
工事箇所	美馬市美馬町轟他		
図面名	擁壁展開図		
縮尺	SV=1/50 SH=1/250 図面番号 5 / 9		
会社名			
事業者名	徳島県西部総合県民局 県土整備部<美馬>		

### 水路展開図 SV=1/50 SH=1/250

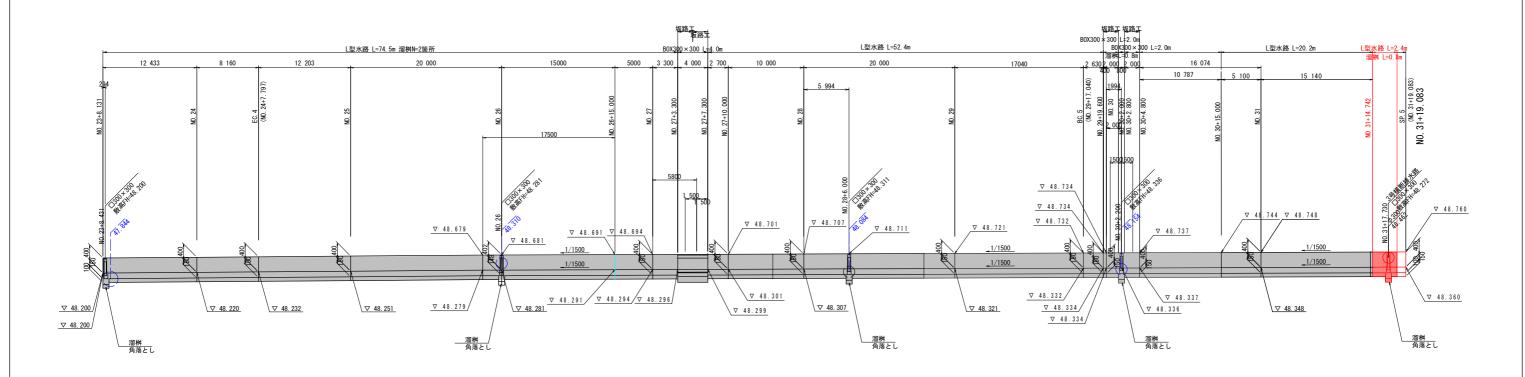

L型水路 L=55.5m 溜桝N=3箇所 L型水路 L=57.9m 溜桝N=1箇所 9 650 29 238 19 494 0. 239% 0. 070% <u>∇ 48. 993</u> <u>▼ 49.013</u> <u>▼ 49.017</u> <u>▼ 49.036</u> V 49. 080 ₹ 49.150 ▽ 48.970 48. 964 **₩** 48. 9**\$**7 967 <u>溜桝</u> 966 角落とし 8 角落とし ∇ 48.900 ∇ 48.942 ▽ 49.082 ▽ <u>48. **縮桝**</u> 角落とし ∇ 49.000 服 49.025 角落とし DL=45.000

DL=45.000

### 実施設計図面


工事名	R7馬土 吉田谷川 美・美馬轟他 河川工事		
路線名等	吉田谷川		
工事箇所	美馬市美馬町轟他		
図面名	水路展開図		
縮尺	SV=1/50 SH=1/250 図面番号 6 / 9		
会社名			
事業者名	徳島県西部総合県民局 県土整備部<美馬>		

※ B0X300×300は坂路の配置によって設置箇所を決定すること。また、その位置については監督員及び 地元と協議の上、決定することとする。

<sup>※</sup> 角落とし設置の箇所においては、側壁にB300×H400の開口を設けること。(構造図中、角落とし参照)また、その位置については監督員及び地元と協議の上、決定することとする。

### 展開図(3/3)

### \_<mark>コンクリート舗装展開図</mark> V=1:100 H=1:200

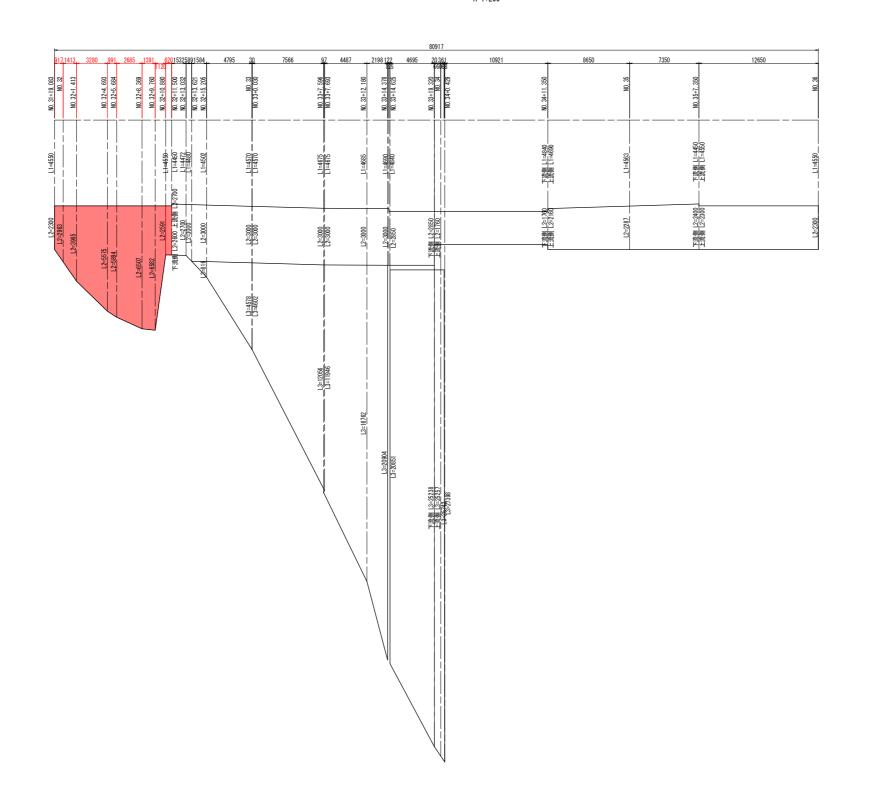


### 実施設計図面


工事名	R7馬土 吉田谷川 美・美馬轟他 河川工事		
路線名等	吉田谷川		
工事箇所	美馬市美馬町轟他		
図面名	コンクリート舗装展開図		
縮尺	図示 図面番号 7 / 9		
会社名			
事業者名	徳島県西部総合県民局県土整備部<美馬>		

#### 構造図(1) <u>溜 桝</u> s=1/20 L型水路 3号横断排水路 (B0X300×300) [側面図] [断面図] \_150\_\_ 300 [正面図] [平面図] 溜桝の側壁 800 <u>堰板</u> 鋼板t3.2\*b360\*h400 ボックスカルバート300×300 L=3.6m <u>堰板</u> 鋼板t3.2\*b360\*h400 砕石舗装 RC-40 <u>裏込材控除</u> V=0.13m3 L型水路、溜桝の側壁 基礎幹石 RC-40, t=10 開口B300\*h400 敷モルタル L=2.3m 基礎コンクリート L=2.3m 基礎材 L=2.3m <u>溜め桝</u> <u>コンクリート控除</u> L=500 V=0. 15m3 ※L2については、展開図参照。 1箇所当り 目 規 格 単位 数量 J ート σ ck=18N/mm2 m3 0.134 規 格 単位 数 量 名 称 コンクリート σck≧18N/mm2 m3 1.3 枠 小型構造物 m2 1.60 1号コンクリート舗装工 3号コンクリート舗装工 1:20 型枠 一般型枠 m2 9. 5 礎 材 RC40-0, t=150 目地材 t=10 0.1 m2 基礎砕石 RC-40 t=100mm m2 5.0 土 砂 m2 5. 0 基面整正 <u>重力式擁壁</u> <u>コンクリートσck≦18N/mm2</u> | t=200 <u>コンクリートσck≦18N/mm2</u> t=150 基礎砕石RC-40 基礎砕石RC-40 t=150 t=100 重力式擁壁 規 格 単位 名 称 数 量 コンクリート σck≧18N/mm2 m3 14. 1 一般型枠 39. 2 型 枠 m2 目地材 1.4 嵩上コンクリート 2.4 水抜きパイプ VP φ 65mm m 規 格 単位 数 量 名 称 基礎砕石 RC-40 t=200mm m2 14. 3 コンケリート σck≥18N/mm2 基面整正 土 砂 m2 14. 3 コンクリート σck≥18N/mm2 m3 1.1 (0000000000)小型構造物 型 枠 D13 20.4 差し筋 コンクリートはつり t=30 m2 3.0 コンクリート削孔 φ19 L=250mm m 小口止コンクリート <u>差し筋 D13</u> L=0.50m/本@250mm コンクリート σck≩18N/mm2 嵩上コンクリート L=12.3m 嵩上コンクリート L=12.3m コンクリート取壊 間詰め壁 コンクリート取壊 V=0.78m3 L=1.7m V=0.74m3 実施設計図面 ∇49. 758 ∇49.788 ∇49. 792 ※厚さt=300mm A=1.95m2 t=0.4m R7馬土 吉田谷川 美・美馬轟他 河川工事 路線名等 \_\_\_\_ 美馬市美馬町轟他 図面名 構造図(1) 縮尺 図面番号 会社名 株式会社 FG DL=45. 000 DL=45.000 1705 徳島県西部総合県民局県土整備部<美馬>

### 構造図(2)



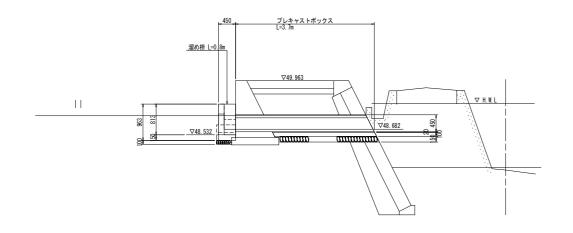

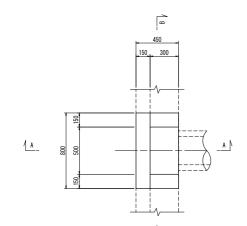


溜 枡			1.0基当
名 称	規格	単位	数 量
コンクリート	σck≧18N/mm2	m3	0.2
型 枠	小型構造物	m2	2.1
基礎砕石	RC-40 t=100mm	m2	0.4
基面整正	土砂	m2	0.4


B-B断面

<u>溜め枡 L=0.8m</u>

A-A断面

平面図(上面)

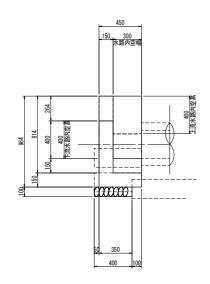


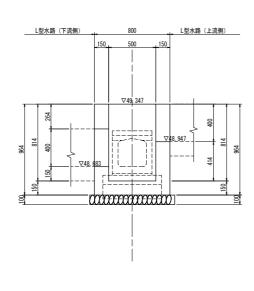

# <u> 坂路工詳細図</u> 1∶100


2号小型重力式模壁 L-7659 2659 5000 → 20 05 ▼48.761


A-A断面

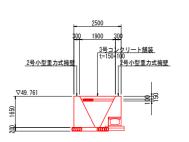


B-B断面

平 面 図

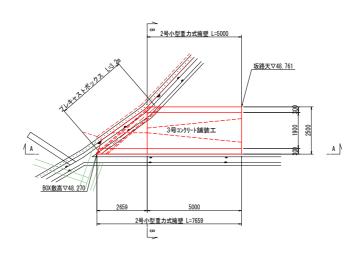

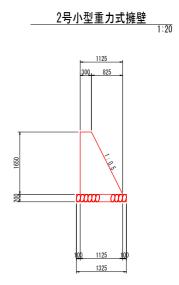

### プレキャストボックス 1:20

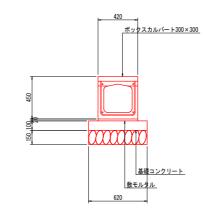

名 称	x300 規 格	単位	数 量
B0X300×300	L=2000	個	5. 0
敷モルタル	1:3 t=20	m3	0.1
基礎コンクリート	σck≧18N/mm2	m3	0.4
型 枠	均し型枠	m2	2. 0
基礎砕石	RC-40	m2	6. 2
基面整正	土 砂	m2	6. 2

#### 生体型针网面

美 施	1 設計図面		
工事名	R7馬土 吉田谷川 美・美馬轟他 河川工事		
路線名等	吉田谷川		
工事箇所	美馬市美馬町轟他		
図面名	構造図(2)		
縮尺	図示 図面番号 9 / 9		
会社名			
事業者名	徳島県西部総合県民局県土整備部<美馬>		